室内装饰(施工图)

图纸目录

序号	图号	图名	比例(图幅)	备 注	序号	图号	图	名	比例(图幅)	备 注
01	FM-01	图 纸 封面	1:1(A3)		29					
02	ML-01	图纸目录	1:100 (A2)		30					
03					31					
04	SG-01	装饰设计总说明一	1:100 (A2)		32					
05	SG-02	装饰设计总说明二	1:100 (A2)		33					
06	SG-03	分项施工工艺说明一	1:100 (A2)		34					
07	SG-04	分项施工工艺说明二	1:100 (A2)		35					
08	SG-05	分项施工工艺说明三	1:100 (A2)		36					
09	SG-06	建筑构造用料做法表	1:100 (A2)		37					
10	P-01	原始平面图	1:100 (A2)		38					
11	P-02	拆建平面图	1:100 (A2)		39					
12	P-03	平面布置图	1:100 (A2)		40					
13	P-04	天棚布置平面图	1:100 (A2)		41					
14	P-05	地板铺贴平面图	1:100 (A2)		42					
15	P-06	门窗表	1:50 (A2)		43					
16					44					
17					45					
18					46					
19					47					
20					48					
21					49					
22					50					
23					51					
24					52					
25					53					
26					54					
27					55					
28					56					

城乡规划	甲级	编号
建筑工程	甲级	编号
房屋建筑工程监理	甲级	编号
风景园林	乙级	编号
人防工程	乙级	编号
市政工程	乙级	编号
岩土工程勘察	乙级	编号
工程咨询	乙级	编号

	会 签 COORDINATION
建 筑 ARCHI.	
园 林 GARDEN.	
结构 STRUCT.	
给排水 PLUMBING	
电气 ELEC.	
暖通/燃气 HVAC/GAS	

門村 注 DESCRIPTIONS 1.不可按閱纸(含CLID)文件量取尺寸。所有尺寸均须通过放样 确定。未经同意不得使用、证据、散布或复制本文件及其 資料。 2.此施工图设计必须经过相关政府规划、建设、消防等部门及 审图公司审核通过后才能施工。

审定 APPROVED BY		
审 核 EXAMINED BY		
项目负责人 CAPTAIN		
专业负责人 CHIEF ENGI.		
校 对 CHECKED BY		
设 计 DESIGNED BY		
	印刷体	签 署

建设单位 CLIENT	梅坑镇人民政府
建设地点 SITE	广东省新丰县
工程名称 PROJECT 室内	装饰工程
子项—单体名称 SUBPROJECT-UNIT	
图 名 TITLE	原始平面图
设计号 CONTRACT No.	
版次 EDITION No.	日期 DATE 2024.11
图别 DRAWING TYPE	图号 DRAWING No. DS-XT-02
归档纪录: ARCHIVES:	

装饰设计总说明一

一、工程概况

1.1 工程概述:

本工程位于广东省韶关市新丰县梅坑镇,工程名称:室内装饰工程. 本设计主体建筑地上办公室,会议室、厕所等。

1.2 设计范围:

- 1.2.1、地上建筑办公室,会议室、厕所等。
- 1.2.2、图中未涉及到的做法详见:装修做法表。

二、设计依据

2.1 编制依据:

- 1) 业主方提供的原建筑图纸。
- 2) 依据国家行业现行相关的建筑及建筑装饰装修设计标准、

规范、规程的规定。

2.2 规范标准:

主要规范及有关标准包括但不限于:

(1)	《建筑装饰工程施工及验收规范》	(GB50210-2001)
(2)	《民用建筑设计通则》	(GB 50352-2005)
(3)	《旅馆建筑设计规范》	(JGJ62-1990)
(4)	《建筑内部装修设计防火规范》	(GB502221995) 2001値
(5)	《建筑装饰装修工程质量验收规范》	(GB 50210-2001)
(6)	《高级建筑装饰工程质量检验评定标准》	(DBJ/T01-27-2003)
(7)	《室内装饰工程质量规范》	(QB 1838-1993)
(8)	《房屋渗漏修缮技术规范》	(JGJ_T53-2011)
(9)	《建筑玻璃应用技术规程》	(JGJ 113-2009))
(10)	建筑安全玻璃管理规定	发改运行[2003]2116号

- 注: 1. 各专业的相关规范,若干国家颁布最新相关新技术规范须以最新规范为准;
- 2. 若图纸中出现跟上述技术规范相违背的地方,须以上述国家规范为准;

三、图纸说明

3.1 施工图说明:

装饰工程施工工艺流程及工艺要求应严格按照国家有关质量验收标准及该项目设计图纸执行。本"装饰设计总说明" 仅为我司对施工方在施工准备期、施工进行期及后期维护期的提示以及对施工方阅读我司项目设计图纸的指引。 本工程装饰设计涉及客房层图纸,如图纸尺寸与现场有差别,以现场为准。

- 3.1.1、施工图纸中涉及到施工方面的要求应严格执行国家现行的有关施工及验收规范。
- 3.1.2、不得任意变更设计图纸及选材和用料。必须更改时,可根据建设方单位认可及时与设计人员联系协调解决。图中 若有尺寸与现场实际尺寸有矛盾之处,可视现场情况经设计师同意后作相应调整;图中未尽处由设计人员现场协调。
- 3.1.3、为确保设计效果,重要材料选样需要根据设计要求,并经有关认可方可订购。
- 3.1.4、本装饰工程设计相对标高±0.000为建筑装饰完成面标高,相对于原建筑标高根据不同地面装饰材料相应地提高。 定位详见各部分施工图。
- 3.1.5、本设计所注尺寸以毫米为单位,标高以米计。
- 3.1.6、本设计主要装饰材料选用已考虑有关防火要求,施工中须严格遵守国家有关防火规范的要求。隐蔽工程经有关部门验收合格后方可封闭。

- 3.1.7、施工图中未特别标注的墙面和柱面造法均为原有批荡墙面批灰油白色乳胶漆。
- 3.1.8、所有天花检修口采用450 * 450暗装法。
- 3.1.9、为便于施工,在保证设计装饰效果不变的前提下,内部构造可根据施工方常用做法作适当调整,必须确保安全、可靠。
- 3.1.10、本施工图中的标注尺寸与现场有出入时,应以现场尺寸为准,局部误差在施工时会同设计人员调整解决。

3.2 注意事项:

- 3.2.1、施工方施工前及施工过程中应非常清楚地审阅设计图纸及其文字说明,并充分了解工程现场状况。如发现问题应立即于会审图纸时,提交设计师解答(或施工过程中,发现问题,应及时知会设计师解答)。
- 3.2.2、所有"设计图纸"上标示的文字、数字说明,如自身有矛盾或现场有矛盾或施工困难等,施工方应及时向设计师提出并解答,签署方可施工。如施工方擅自错误施工,所造成的一切不良后果及经济损失,施工方负责。设计师具有对上述问题之正确解答权。上述问题,因对工程质量及进程影响较为重要,施工方必须有专业技术人员负责跟进。

四、施工总说明

- 4.1. 整体说明
- 4.1.1 天花部分
- 4.1.1.1除特别说明外,所有平天花部分均采用UC60系列上人轻钢龙骨、双层9.0mm石膏板顶面,

批嵌面饰白色涂料,卫生间天花部分用12mm防水埃特板。

报告厅天花部分采用双层9.5mm石膏板错缝固定,副龙骨采用间距300*300mm,检修口、吊灯等部位加固处理。

- 4.1.1.2 造型天花部分(包括跌级、灯槽、弧面、拱形等)采用木骨架或定造成型,木骨架应作防火、防虫处理,夹板采用防火夹板,不同材质应软性连续,以防开裂。
- 4.1.1.3木饰面天花底应作防水、防虫处理。
- 4.1.1.4天花有吊灯或其它重物垂挂,吊顶上面部分超过800MM需作预留工作面或角钢加固工序,并作防锈处理。
- 4.1.2 地面部分
- 4.1.2.1地面拼装以设计师提供的开线为原则,与现场不符的,必须提前通知设计师修正图纸或现场调整确定。
- 4.1.2.2选材规格与设计图纸不符时,应及时通知设计师修正图纸或现场调整确定。
- 4.1.3 墙面部分
- 4.1.3.1 施工方需严格按放线图提供的资料,对墙体及相关间隔现场放线,不符之处需及时反馈设计师,以便及时修正图纸或现场处理。
- 4.1.3.2 木骨夹板造型部分除对骨架作防火漆处理外,还应对底墙作必要的防潮处理。如施工现场属于南方气候,尚应对底墙作防白蚁处理。
- 4.2. 构造说明
- 4.2.1 墙体部分
- 4.2.1.1 室内墙体砖墙用料,M5干粉砂浆砌筑,高度超过3M加设圈梁一道,构造柱间距3M,圈梁及构造柱与原砼结构采用植筋法拉结,砖墙与原砼墙连接处设拉结筋,每5皮砖一道,206钢筋长度1000mm,砌块砖面刷界面剂一度,20mm厚水泥砂浆粉刷。
- 4.2.1.2 室內轻钢龙骨隔墙墙体浇筑120mm高导墙,采用C100轻钢龙骨,龙骨间距300mm,填实隔音棉,支撑卡间距为600mm,墙体高度超过3m,设两道穿心龙骨。12mm厚纸面石膏板覆面封至上一层楼板底部,9.5mm厚无纸石膏板覆面封超出吊项面100mm, 天地龙骨与结构相连处放置3mm厚橡胶垫。门框处增设加强龙骨。隔墙内保温、隔音、防火材料应有相应的性能检测报告。
- 4.2.1.2 卫生间新建墙体,300mm以下部位必须采用红砖砌筑,部分地方不具备砌红砖墙部位必须采用现浇钢筋混凝土墙。
- 4.2.2 墙面部分
- 4.2.2.1 石面:结构为砼或砖砌体或钢架挂网批荡者,应采用"铜线"或"不锈钢线"固定。如在夹板廊底粘贴应采用"云石胶"固定。 规则板岩部分采用勾缝,乱拼的采用密缝处理。
 - A、干挂大理石:大理石厚度为25mm, 现浇墙体和混凝土柱体可直接以010不锈钢膨胀螺栓固定L50*5角钢于墙面,以作连接。
 - B、湿贴大理石(采用矿渣水泥):010膨胀螺栓固定06钢筋与砼体墙面,石材与钢筋绑扎铜丝,1:2水泥砂浆分层灌浆。
- 4.2.2.2 木饰面:木饰面墙面基层木龙骨均为25*30,龙骨间距300mm, 防腐防火处理(顶面木龙骨亦防腐防火处理),九厘板覆面;用于地板木龙骨加防虫处理。12mm厚防火夹板底或木骨防火夹板底(5mm夹板底),面粘贴饰面板。

城乡规划	甲级	编号
建筑工程	甲级	编号
房屋建筑工程 <u>监</u> 理	甲级	编号
风景园林	乙级	编号
人防工程	乙级	编号
市政工程	乙级	编号
岩土工程勘察	乙级	编号
工程咨询	乙级	编号

	会 签 COORDINATION
建 ARCHI.	
园 林 GARDEN.	
结构 STRUCT.	
给排水 PLUMBING	
电气 ELEC.	
暖通/燃气 HVAC/GAS	

附注注
DESCRIPTIONS
1.不可按图纸(含CMD文件)量取尺寸。所有尺寸均须通过放样

确定。未经同意不得使用、泄露、散布或复制本文件及其 資料。 2.此施工图设计必须经过相关或府规划、建设、消防等部门及 审图公司审核通过后才能施工。

印刷体	签 署
	印刷体

建设单位 CLIENT	梅坑镇人民政府		
建设地点		广东省新	斤丰县
工程名称 PROJECT	室内	装饰工程	
子项—单体名 SUBPROJECT—UNIT	子项—单体名称 SUBPROJECT-UNIT		
图名	装	饰设计。	总说明一
设计号 CONTRACT No.			
版次 EDITION No.		日期 DATE	2024. 11
图别 DRAWING TYPE		图号 DRAWING No	SG-01
归档纪录: ARCHIVES:			

装饰设计总说明二

- 4.2.2.3 镜面或玻璃:墙面装饰镜面及烤漆玻璃厚度均为6mm厚,与墙面基层粘结,双面胶和硅胶用量各为玻璃面积的15%(顶面烤 漆玻璃装饰镜面均钢化,双面胶和硅胶用量各为玻璃面积的15%,增加固定件见具体图纸)。为确保镜面防潮不发霉,必 须在装镜的位置抹灰扫防霉漆。镜底贴9㎜厚夹板。砖墙(结构层)及板底扫防潮漆二道,镜背贴玻璃防潮纸,镜周边喷 防锈剂保护膜贴。2mm厚双面胶纸定位,透明玻璃胶封镜边。(特别注明其它颜色除外)
- 4.2.2.4 挂镜:周边喷防锈保护膜,装饰夹固定。
- 4.2.2.5 玻璃:按"设计图纸"要求规格和面层要求,所有玻璃均需钢化处理,玻璃外向边缘均需倒角磨边处理。
- 4.2.2.6 砂钢、镜钢面:夹板底粘贴固定,如遇转角位置,需作刨坑折角处理。
- 4.2.2.7 乳胶漆、喷涂面:结构层扇灰找平,油乳胶漆面。喷骨浆料,油涂料面,所有骨浆的喷涂,必须颗粒均匀,密度一致。
- 4.2.2.8 壁纸:结构层必须找平、清洁及干燥,底层封基膜处理,采用专用环保壁纸胶粘贴壁纸。壁纸有花型需采取对花处理。 在回南天气禁止铺贴壁纸,在铺贴完壁纸后需及时关闭门窗4-7天使壁纸胶粘自然阴干,避免壁纸发霉及开裂。
- 4.2.2.9 瓷片:贴面平整,干爽,用白水泥或强力瓷片胶粘贴。(淋浴间、洗手间扫二道防霉底漆)。
- 4.2.2.10 贴金泊面:石或木面贴金泊,石面、木面应打磨平滑,现场环境要保证整洁,由专业公司承造。
- 4.2.2.11 门、木料:所有木料须尽早订购并送达工地,以便风干及定型。门框应避免有任何裂痕、生熟节眼、深浅色。 所有木料(角线、脚线、门框等)均须做防虫处理(虫胶漆开防蚁剂)。所有掩门需加装门碰,位置由设计现场定位。
- 4.2.2.12 仿石涂料:结构层扇灰找平,喷涂漆面。喷骨浆料,仿石材涂料面,面层特殊肌理处理要求,所有骨浆的喷涂,必须颗粒 均匀,密度一致,面层油光面处理。
- 4.2.2.13 抽屉、地柜、层板:所有抽屉板边、地柜、内外侧板、层板边均设5mm厚实木封边。柜内板面及层板均油叻架二道。(有具体设计除外)。
- 4.2.2.14 内藏灯管:室内设计所有内藏灯管均为低压管。
- 4.2.2.15 广告灯箱:内藏光管的灯箱,选用"电子镇流器"。(按设计超薄石英射灯,均为12V安全电源)应放置在灯箱外较隐蔽的位置,并符合防火要求。
- 4.2.2.16 钢结构件:钢结构件:按设计要求选用国标产品,角铁须经热镀锌处理,所有的焊接口要打磨平整,用喷锌漆封面防锈。
- 4.2.2.17 铁花、锻件:所有铁花的焊口必须打磨平整,曲线应流畅,并做好防锈处理。
- 4.2.2.18 卫生间台盆及小便斗安装:
 - A. 新砌筑墙体时在相应位置做通长(墙体厚度见方) C20素砼。
 - B. 砼结构墙体可直接以膨胀螺栓固定件固定与砼体结构。

4.2.3 地面部分

- 4.2.3.1 放线:需铺贴的地面及墙身瓷片,施工前必须按设计图纸要求弹线,以准确划分图案、边框,方可正式铺砌施工。现场与 图纸的误差及存在问题,须由设计师于现场作出指示,调整解决。
- 4.2.3.2 粘贴层:所有地面砖、石材及墙身,瓷片的铺砌,均须以水泥浆粘贴、填缝(结构层+1:2.5水泥砂浆找平层+水泥浆粘贴)。
- 4.2.3.3 地面拼装材料填料颜色原则为: 浅色的用白水泥填缝,深色的用相近色填充,特殊要求以设计师提供色板为准。规则板岩 部分采用勾缝, 乱拼的采用密缝处理。
- 4.2.3.4 切割:所有地面砖、石材板按设计局部分块,均须以专业机械切割,须平整、无崩口。
- 4.2.3.5 地坪:地面地砖和大理石干硬性水泥铺贴,地面清除油污、除灰,隔夜洒水湿润,纯水泥浆结合层一道,1:3干硬性水泥,纯水泥浆粘结层。
- 4.2.3.6 凡设有地漏房间应做防水层,防水层需折上墙面至楼板顶,整个房间均做坡,2%度坡向地漏且地坪标高低于其它房间10mm。

4.2.4 吊顶部分

- 4.2.4.1 吊顶部位如无特殊说明均采用UC60系列上人轻钢龙骨、双层9.5mm石膏板顶面;客房采用37卡式龙骨,单层9.5mm厚无纸石膏板批嵌面饰白色涂料,吊杆采 4.5 其他说明 用08全丝杆,丝杆长度超过1500mm须设反支撑,凡遇到设备管道跨接间距大于1200mm时采用L40x4角钢做支撑架,吊顶龙骨及吊杆均不允许接触风管设备。
- 4.2.4.2 卫生间吊顶采用轻钢龙骨12mm厚防潮埃特板;固定螺丝刷防锈漆、膏油腻子嵌缝、防水涂料(白色)。
- 4.2.4.3 吊顶标高以现场实际为准,尽量做至最高。

4.2.5拐角处理

4.2.5.1 墙面及吊顶如用石膏板,阴角处用纸带,阳角处用金属护边。

4.2.6 灯具

- 4.2.6.1 所用灯具为现货,造型材质须经过设计认可;
- 4.2.6.2 灯槽选用日光灯(三基色),灯管安装前后搭接,防止暗区产生;
- 4.2.6.3 吊灯安装必须与楼板连接牢靠。

4. 2. 7 17

木门:参见详图厂家定制,现场安装,所用材料必须环保耐用耐磨,结构稳固,漆面感官效果良好,安装必须严实牢固,

4.2.8 家具

家具: 所有家具均选用现货或有专业厂家生产,造型材质须满足视觉和环保要求,结构牢固耐用。

4.2.9 窗

所有家具均选用现货或有专业厂家生产,造型材质须经设计认可。

- (1) 原有玻璃窗更换为(108系列斯桥铝合金窗+无色透明中空钢化玻璃(6+18A+6).
- (2) 新开窗满足使用要求, 材质颜色与原有窗保持一致。
- 4.3 材料说明
- 4.3.1 所有玻璃胶采用中性的(密封胶或结构胶),所有弧形玻璃或弧形订做材料,需提前放线复尺后才能订做,所有无压线的玻璃
- 4.3.2 所有镜面除标注外均为6mm厚,车直边。
- 4.3.3 所有厚夹板除标注外均为12mm厚。
- 4.3.4 石材以色泽均匀一致结构紧密不松散、不生锈、无裂痕、无大的色差为符合设计要求。所有石面的抛光要求达到100%,设计 上指定的侧面、斜边、圆边大样等的抛光,都要按照设计尺寸定造,并油好石料"防水剂"。所有石材背面底层必须做防泛碱 处理。所有板岩及粗面(烧面、粗面凹坑、拉丝石等饰面)硬材、木饰面购后应作底漆保护处理,避免弄污饰面或填充了应有
- 4.3.5 设计师提供之所有材料仅供参考,施工方应据此再行提供较大的和更为全面的材料样板以供业主确认和设计师核准并作为验
- 4.3.6 因市场原因或价格原因而不能达到设计师所提供的样板材料,施工方可采用以下方式处理:
- A. 建议变更材料品牌, 品质或供应产地;

B. 建议更换材料品种,由设计师另行与业主协商确定提供可行性的材料样板;

- 4.4.1 设计师提供的色彩样板仅作参考,施工方需再次核准所有色彩材料(涂料、木饰面、喷涂等),应提前调制小样以供设计师对
- 4.4.2 需提前订造,订制的涉及色样的材料或半成品(饰面),施工方应提前联系好供应商或由供应商配合提供相应制作方案以达到
- 4.4.3 设计师提供的色板中若有施工方在市场所找不到的或因价格问题而不能采用的,施工方应及时向业主和设计师反映,由三方 相关人员协调,确定调整方案,以求达到或接近预期效果。
- 4.5.1 所用装饰材料均采用环保材料。
- 4.5.2 本工程图纸所给出的标高均为相对标高。
- 4.5.3 凡非镀锌金属件均刷红丹防锈漆两度,灰色面漆一度;镀锌金属件均为热镀锌;膨胀螺栓及干挂大理石专用挂件均为不锈钢材质。
- 4.5.4 所有尺寸均在现场足尺放样后方可进行施工。
- 4.5.5 图纸未提到的辅助空间,没特殊说明外,墙面均按白色乳胶漆饰面,顶面为石膏板吊平顶,白色乳胶漆饰面,地面米色防滑 地砖处理。原则上以节约成本,易于施工为主,或及时与设计师沟通协调决定。
- 4.6 本页说明未提及内容另参见其他相关说明。
- 4.7 图中标注与说明有冲突处,均按施工说明。
- 4.8 图中其他未尽事宜,施工前商定由经设计方确定。

城乡规划	甲级	编号
建筑工程	甲级	编号
房屋建筑工程监理	甲级	编号
风景园林	乙级	编号
人防工程	乙级	编号
市政工程	乙级	编号
岩土工程勘察	乙级	编号
工程咨询	乙级	编号

	会 签 COORDINATION
建 筑 ARCHI.	
园 林 GARDEN.	
结构 STRUCT.	
给排水 PLUMBING	
电气 ELEC.	
暖通/燃气 HVAC/GAS	

1.不可按图纸(含CAI)文件)量取尺寸。所有尺寸均须通过放样 确定。未经同意不得使用、泄露、散布或复制本文件及其 2此 成工图设计必须经过相关政府规划、建设、消防等部门及 审图公司审核通过后才能施工。

审 定 APPROVED BY		
审 核 EXAMINED BY		
项目负责人 CAPTAIN		
专业负责人 CHIEF ENGI.		
校 对 CHECKED BY		
设计 DESIGNED BY		
	印刷体 PRINT	签署 SIGNATURE

建设单位 CLIENT	1	梅坑镇人	民政府
建设地点 SITE		广东省新	丰县
工程名称 PROJECT	室内	装饰工程	
子项—单体名和 SUBPROJECT-UNIT	尔		
图 名 TITLE		麦饰设计	总说明二
设计号 CONTRACT No.			
版次 EDITION No.		日期 DATE	2024.11
图别 DRAWING TYPE		图号 DRAWING No.	SG-02
归档纪录: ARCHIVES:			

分项施工工艺说明一

1.1 定位放线要求

- (1) 根据总平面图纸(必须在图纸会审中确认的)进行计量、测定、编制坐标定位。
- (2) 在总平面中按功能要求分区域及平面轴线及结构几何尺寸定位。
- (3) 根据立面图的设计要求,采用平水管定位法,标出各功能区域的实际标高定位。
- (4) 以立面图的分格及造型设计在施工立面以实际发生的尺寸分配定位放线。
- (5) 天花跌级造型的定位,以地面中线坐标定位后,将天花跌级造型投影在地面上进行放线造型。

1.2 吊顶施工工艺

首先确认施工部位,测量设计标高与实际高是否相符,如果天棚标高,受到其他设施的影响,即报交技术组负责人落实解决。接着报据确认下来的标高,准确地在墙上1M高四周弹水平线,且按如下的步骤进行严格的施工:

- (1) 熟识图纸,了解天棚上的灯具、广播喇叭、空调口、喷淋头、消防探头的具本位置,使主龙骨在吊放时尺量避开。
- (2) 主龙骨吊点间必须保证1平方米内有一吊杆,吊杆应为∮8MM的钢筋,钢筋如不够长需焊接时,必须焊固,不存在虚焊,同时做防锈处理。拉爆镙丝应完全拉紧,不得有松动。
- (3) 主龙骨的型号采用UC60系列,主龙骨厚度1.2间距不超过900,次龙骨厚度0.5间距不超过330,石膏板厚度为双层9.5mm,天花 跌级及造型应选用12mm厚夹板,所用的木方,夹板均要进行防火处理。
- (4) 轻钢龙骨在施工中应有起拱高度,且应不小于房间短向跨度的起拱1/1000(10米跨内水平线上中心提升10mm高), 跨度越大起拱随之增大。
- (5) 全面校正主次龙骨的位置及水平度,其他各专业工种也必须紧密地配合,做好各自隐蔽工程,以便隐蔽验收后,才能进行石膏板封闭。
- (6) 接到天棚隐蔽工程记录认可表后,开始石膏板的安装,石膏板宜竖向铺设。安装时自攻镙钉与板边距离应为10-15MM, 镙钉间距以150-170MM为宜,均匀固定。钉头嵌入板面深度以0.5-1MM为宜,板与板之间缝隙应在3-5MM左右,固定时 应从一块板的中间向板的四边固定,不得多点同时操作。
- (7) 凡用夹板造型的跌级天棚,应在地面上开线弹墨定位,再用悬垂挂线定出吊装跌级造型的准确位置。安装好吊装的支撑 铁件或吊杆,试吊后临时挂起,通线后调平,再把跌级造型件紧固。所用的木方、夹板均要进行防火涂料处理,高级 装饰还要进行防虫处理。
- (8) 镙钉眼应先刷防锈漆,再石膏板腻子点补,缝隙在填满后必须用纱布封闭,然后根据面层的装饰材料,做好板面的平整和防潮处理。
- (9) 重型灯具、水管及有震动的电器、风道等,须另行吊挂在顶板上,不得与吊顶龙骨相连。
- (10) 轻型灯具、风口等可吊挂在原有或有附加大、中龙骨上,但必须作加固处理。
- (11) 工程质量允许偏差: (用2M靠尺和锲形塞形塞尺检查)。
- 石膏板:表面平整3MM,立面垂直3MM,接缝高低1MM。
- 胶合板:表面平整2MM,立面垂直3MM,接缝高低0.5MM。

1.3 木作施工工艺

木结构、木饰面板的施工技术要求

首牛孰识图纸

测量实际尺寸与图纸中尺寸是否相符,如出入太大,需经设计师修改设计后,方能施工。施工前同时核对图纸,无另外通知均以新图为准。然后定出基准线,并注意如下事项:

- (1)选用的木料必须干燥木材,无裂痕、无蛀腐,夹板3-18MM均按设计要求选用进口或国产一级品,夹板规格为2440 * 1220, 且合理用料,如天棚有吸项灯的部位用9MM,贴镜部位用9MM,跌级造型天花制作采用12MM-18MM夹板,弧形面采用3-5MM
- 夹板,木龙骨采用25 * 30或20 * 40(企凹方)二种,支撑悬吊木方每平方四个点。
- (2) 木材必须涂上防火涂料三道及防虫处理,靠墙的面须油防潮漆。
- (3)接口和连结地地方必须牢固。
- (4) 封顶前必须请有关部门进行隐蔽工程检查,得到认可后才能进行。
- (5) 饰面板表面不能有缺陷,在一完整的饰面上不能在纹理的垂直方向出现接口,平行方向的接缝也要拼密,其他偏差范围应严控在有关规定范围之内。

- (6) 安装饰面板时,应注意逐块将该处的照明,弱电等导线拉出,出线孔的位置,标高应符合装修设计要求。
- (7) 饰面板拼接"回字"花纹时、接口紧密无隙、木纹的排列应纵横连贯一致。安装时尽可能用针形气枪紧固、减少钉孔的明显度。 木饰线收边时应周边平外一致、连接紧密均匀。
- (8) 木装饰花线应为干燥木材制作。无裂痕、无缺口、无毛边、头尾平直均匀、尺寸、规格、型号统一。长短视乎装饰件的要求 而合理挑选。(减少浪费)木装饰花线在安装前应按设计图纸选型加工,并得到有关单位认可,才大批量加工。

1.4 油漆施工工艺

1.4.1 油漆的施工

在施工前根据图纸要求,应先做一块不少于300×300MM的饰面板进行油漆。样品制好后,待设计师及业主认可方能大面积施工。

- 工具: 所用于油漆的工具排笔都必须是清洁、干净、无异物,包括喷漆的压缩机、管道和喷枪都要干净。
- 环境: 所有装饰件的油漆施工都应该是在干净的环境中进行,油漆作业时,严禁在封闭的地方进行,为了减少气体积聚密度,一定要通风透气。

油漆的材料: 所选用的颜色和油漆种类一定要按设计要求和确认样品后才能使用,所有油漆材料必须有产品合格证及商检测试报告。并在储存有效期内使用。

1.4.2 工艺程序

- (1) 用油漆的木饰面板表面均用砂布先打磨光滑并清除粉尘。
- (2) 非原本色的油漆(手扫漆)表面要先补灰,补灰腻子的材料必须适应油漆的附着,避免脱层现象。灰层厚度适当, 待干透后再进行反复打磨,直至光滑平整无缺陷、不出现裂口为止。还应注意根据使用部位,基层材料底涂料和面涂料的

- (3)清漆油漆的施工需分层次进行。不同的漆类进行的次数均不相同,严禁一次性完成。对本色清漆的装饰面,先进行清漆封闭处理,刷漆二遍(防止饰面受污染)再进行加工成型后补钉孔,补灰缝,打砂纸,去粉尘后,喷漆二遍(不能有流泪痕迹,不能有发白现象,不能有微细气泡等缺陷,做完的油漆面应平滑,手感丰满。
- (4) 不管是油刷还是喷射施工,对不该油的部位应先保护起来,严禁有油漆占上后再铲除的处理方式。
- (5) 在整套工序完成后,油漆层完全自然干透后,再进行保护处理。
- (6) 遇上天气湿度大,油漆未干时,不能强行用太阳灯管进行加热烘干的错误做法进行作业,会引起火災。油漆期间,绝对严禁吸烟、生火。
- (7)油料应单独堆放和储存在四周砖结构的仓库。库门口放一定数量的灭火器及砂箱,油漆库内不能放道其他易燃物品。领取油漆不能在仓库内进行油漆稀释调配。完剩的油漆应加盖密封好或用板加盖好,不应随意乱放。
- (8) 洗手、洗刷、洗喷枪剩余的残油及抹布不能乱扔乱倒,慎防火災。

1.5 喷涂工艺:

- (1) 基层处理: 清理基层表面的灰浆、尘土等,对于油污、隔离剂等应用相应溶液洗擦干净,并用清水将溶液洗去。室内墙面、天花的基层表面满刮腻子,而外墙可填补缝隙和麻面、孔洞,局部刮腻子。打磨平整、清理干净。
- (2) 机具调校:喷涂作业前要选择确定空气压力,一般在0.4~0.8Mpa左右。
- (3) 喷涂: 喷涂作业前,用遮挡板(或编织布)将不用喷涂的部位遮盖好,以免被污染。喷涂操作时,喷嘴距墙面(顶棚)等被喷面的距离,一般为50cm左右,以均匀出浆为准。
- (4) 喷塑: 施喷前,应用遮挡板或编织布将不需施喷的部位(如门窗、玻璃、灯具等)遮盖好,以免受污染。
- (5) 刷底油: 基层处理好后, 先涂底油。
- (6) 喷骨料(骨浆): 应在底油干燥后进行。
- (7) 刷面油: 应在喷骨料干固后进行,一般在12~24小时后即可。面油一般可用毛刷和毛辊涂刷,分两遍进行。

1.6 石材施工工艺

1.6.1 地面地板砖施工

A、工程内容: 花岗石地面,大理石地面。

3、质量要求

(1) 选料:石材的选型要按设计图纸选出样品并经业主认可才进行采购,大批量加工要派人到加工厂检查质量。磨光板面要平滑,

城乡规划	甲级	编号
建筑工程	甲级	编号
房屋建筑工程监理	甲级	编号
风景园林	乙级	编号
人防工程	乙级	编号
市政工程	乙级	编号
岩土工程勘察	乙级	编号
工程咨询	乙级	编号

	会 签 COORDINATION
建 筑 ARCHI.	
园 林 GARDEN.	
结构 STRUCT.	
给排水 PLUMBING	
电 气 ELEC.	
暖通/燃气 HVAC/GAS	

附 注
DESCRIPTIONS
1.不可按图纸(含UM)文件)量取尺寸。所有尺寸均须通过放样

确定。未经同意不得使用、证据、数布或发制本文件及其 资料。 2.此施工图设计必须经过相关或府规划、建设、消防等部门及 审图公司审核通过后才能施工。

审定 APPROVED BY		
审 核 EXAMINED BY		
项目负责人 CAPTAIN		
专业负责人 CHIEF ENGI.		
校 对 CHECKED BY		
设计 DESIGNED BY		
	印刷体	答署

建设单位 CLIENT	梅坑镇人民政府
建设地点	广东省新丰县
工程名称 PROJECT	室内装饰工程
子项 — 单体 SUBPROJECT-UNI	F 15
图 名 TITLE	分项施工工艺说明一
设计号 CONTRACT No.	
版次 EDITION No.	日期 DATE 2024.11
图别 DRAWING TYPE	图号 DRAWING No. SG-03
归档纪录:	

分项施工工艺说明二

磨光度符合要求,纹理排列要统一,所有板块外边缘切口要直,不能崩角崩边,平面不能有裂纹,石雕、杂色要达到90度才行。 厚度要基本一致,长、宽度尺寸要准确,角线差误不超0.5MM。

- (2) 施工要求:首先要检查地面的平整度,清洗地面,高差较大的要先用素混凝土找平,高出部位要打低至地平要求,当即要施工的地面应先扫水泥浆一遍。拌好水泥浆(1:3)拌料,水份标准应是手抓成团,轻放又能散开为宜,把拌好的料找平压实,厚度与结合层相当。水泥砂浆结合层表面加铺素水泥浆一层,安放石材板再用木锤或橡皮锤敲压挤实板块,直至没有空虚的地方为止。用2米直尺检查平整,最后抹净石料表面赃物,使用前清洗磨打上光(特殊情况在按合同要求另行规定)。
- (3) 质量检验要求:地面平整色泽基本调和,不得有空鼓现象。表面平整 $\leq 1MM$ (光面),(用2M靠尺和锲形塞尺检查),接缝平直 $\leq 2MM$ (拉5M线检查,不是5M拉通线检查);接缝高低 $\leq 0.3MM$;接缝宽度 $\leq 0.5MM$ 。
- C、成品、半成品保护:
- (1) 存放大理石板块,不得长期受雨淋和水泡,要采取立放,光面相对,板块下应支垫木方,现场搬运时应按上述要求。
- (2) 施工人员应穿软底鞋,并要做到随砌随揩净。
- (3) 石板因供货不到位,地面铺面尚未完成,其边沿的石为了防止被碰撞松脱,应在边面前加铺一派边料石(报发无用的),加以保护。
- (4) 铺砌好地面的房间应临时封闭,当必需进入施工时,应在地面上作必要的铺垫保护,要避免重物铁器碰伤或划痕。
- 1.6.2 墙面施工
- A、工程内容:隔音墙。
- B、质量要求:
- (1) 选料:选型要按设计图纸选出样品并经业主认可才进行采购,大批量加工要派人到加工厂检查质量。符合要求,纹理排列要统一,厚度要基本一致,长、宽度尺寸要准确,角线差误不超0.5MM。
- (2) 第一步:隔音墙弹线定位 根据施工图,在室内地面放出活动隔墙的位置控制线,并将隔墙位置线引至侧墙及项板,弹线是应弹出固定件的安装位置线。

第二步: 隔音墙轨道固定件安装 按设计要求选择轨道固定件。安装轨道前要考虑墙面、地面、顶棚的收口做法并方便活动隔墙的安装,通过计算活动隔墙的重量,确定轨道所承受的荷载和预埋件的规格、固定方式等。轨道的预埋件安装要牢固,轨道与主体结构之间应固定牢固,所有金属件应做防锈处理。

第三步: 隔音增预制隔扇 首先根据设计图纸结合现场实际测量的尺寸,确定活动隔墙的净尺寸。再根据轨道的安装方式、活动隔墙的净尺寸和设计分格要求,计算确定活动隔墙每一块隔扇的尺寸,最后绘制出大样图委托加工。由于活动隔墙是活动的墙体,要求每块隔扇都应像装饰门一样美观、精细,应在专业厂家进行预制加工,通过加工制作和试拼装来保证产品的质量。

1.7 瓷砖施工工艺

- 1.7.1 瓷砖施工技术要求
- A、工程内容: 地砖及墙砖
- B、质量要求:
- (1) 施工前对进场的墙地砖要进行开箱抽样检查,规格尺寸、色差、外观质量,翘曲度等均应符合质量标准。墙面地面对基层要清扫干净、浇水湿润。基层如有空鼓应局部返工。墙面四角弹垂线和水平线,地中央面弱十字线,根据墙面尺寸进行横竖试排,

注意在同一墙面只准有一排非整砖,非整砖宽度不宜小于1/2整砖宽,并将其排在次要部位或不醒目处,釉面砖铺贴前要放入 净水中适当浸泡,再取出阴干或擦净后使用。

- (2) 卫生间和茶水间须先在楼地面和墙面至楼板顶做好防水处理。
- (3) 地砖施工要求: 首先要检查地面的平整度,清洗地面,高差较大的要先用素混凝土找平,高出部位要打低至地平要求, 当即要施工的地面应先扫水泥浆一遍。拌好水泥浆(1:3)拌料,水份标准应是手抓成团,轻放又能散开为宜,把拌好的料找平压实, 厚度与结合层相当。水泥砂浆结合层表面加铺素水泥浆一层,安放砖材再用木锤或橡皮锤敲压挤实板块,直至没有空虚的地方为止。 用2米直尺检查平整,最后抹净石料表面脏物。 地砖经过建筑变形缝位置不作特殊处理,直接满铺。
- (4) 墙砖施工要求: 先用1: 1水泥沙浆爪平墙面,保证垂直度,铺砖时将墙面淋湿,在瓷砖背面涂纯水泥浆,安放在墙面,用木锤敲实,直至没有空虚的地方为止,检查平整并抹净表面脏物。
- (5) 擦缝用白水泥素浆或专用磁砖膏。填缝后用半圆胶面压入抹漏。最后清净砖面脏物。
- (6) 饰面砖的品种、规格、颜色和图案必须符合设计要求、粘贴必须牢固,无歪斜、缺棱掉角和裂缝等缺陷。表面应平整、 洁净、色泽协调、无变色、泛碱污痕。饰面砖接缝应填嵌密实、平直、宽窄均匀,阴阳角处砖的搭接方向正确,非整砖使用部位适宜, 有坡度的流水坡向正确,滴水线顺直。
- C、验收要求:工程质量允许偏差: (用2M靠尺和锲形塞尺检查)
- (1) 表面平整2MM, 立面垂直: 室内2MM, 室外3MM。
- (2) 阴阳角方正、接缝平直、墙裙上口平直: 均是2MM。
- (3)接缝高低0.5MM。
- D、成品保护:

施工验收完毕的墙面地面应进行保护,要避免重物搬运和物件硬物的撞击。严禁在已完工的墙地面上鑿洞,以破坏面砖与基层的粘接。 当必须进行电焊施工时,必须用板材保护,以免焊渣将面砖表面烧伤。墙的阳角和门口处,应用木板保护,以免碰坏磁砖。

1.8 金属扣板、硅钙板天棚的施工技术要求

首先确认施工部位,测量设计标高与实际高是否相符,如果天棚标高,受到其他设施的影响,即报交技术组负责人落实解决。接着根据确认下来的标高,标准地在墙上1M四周水平弹线,且按如下的步骤进行严格的施工:

- (1) 熟识图纸,了解天棚上的灯具、广播喇叭、空调口、喷淋头消防烟感头的具体位置,使主龙骨在吊放时尽量避开。
- (2) 吊点必须垂直地吊在主龙骨上,间距600-1000之间,应用钢丝或16#镀锌铁丝两条扭绳处理吊挂。有条件时应尽量采用配套的烤漆轻钢活动吊杆,主龙骨距端部不得超过300MM。
- (3) 主次龙骨和收边条的搭配应根据相关的配套龙骨规定,订货应将不同规格的材料订齐,施工前必须清点清除。
- (4) 龙骨在施工中应有起拱高度、且应不小于房间短向跨度的1/1000(即10米跨内水平线中间提高1公分)。
- (5) 全面校正主次龙骨的位置及水平度,其他各专业工程也必须紧密地配合,做好各自的隐蔽工程验收前的作业,以便封闭。
- (6) 在不影响施工收口及其他工程安装的情况下,矿棉尽量在验收前半个月内再放上,以免自然吸湿变形。
- (7) 金属扣板在安装时应先把主龙骨调平紧固后,再一块一块对齐相扣。(至龙骨是角铁焊制必须进行防锈处理)
- (8) 工程质量允许偏差:

金属装饰板:表面平整2MM;接缝平直≤1.5MM;接缝高低1MM。 矿棉吸音板:表面平整2MM;接缝平直3MM,接缝高低1MM。

1.9 木门施工技术要求

首先根据门的图纸,检查门的型号、规格、门框色颜色,木门材质材是否符合要求,然后根据门窗的安装规范进行施工,应注意如下问题:

- (1) 根据图纸对门洞做水平和垂直的校正,门框木质必须坚实,门框靠墙面做好防潮处理,如门框埋下地面10MM部分应做好防潮封闭处理。
- (2) 固定门框可采用焊接,膨胀镙栓或射钉等方式,但砖墙严禁用射钉固定。门框装好调平垂直后,用水泥沙浆,把门框内侧空位填实批平。
- (3) 门套制作应考虑饰面板与实木装饰线的收口处理,碰接缝必须密实无间隙。门套木装饰线不能在中间接驳。木线并接要平整光滑。
- 门套上下之间尺寸必须一致,对角线相等。门扇制作时必须防止变形,因此做门的骨架木方时就防变型技术处理。门扇的基层及饰面板 的贴合应考虑总的厚度,与门锁的配合必须一致。门扇本身的造型拼花应对称均匀,拼缝细密,跌级地方实木装饰线压边收口,门扇周边实木收边收口。

城乡规划	甲级	编号
建筑工程	甲级	编号
房屋建筑工程监理	甲级	编号
风景园林	乙级	编号
人防工程	乙级	编号
市政工程	乙级	编号
岩土工程勘察	乙级	编号
工程咨询	乙级	编号

	会 签 COORDINATION
建 筑 ARCHI.	
园 林 GARDEN.	
结 构 STRUCT.	
给排水 PLUMBING	
电气 ELEC.	
暖通/燃气 HVAC/GAS	

PT YL DESCRIPTIONS 1.不可按图纸(含(A)D文件)量取尺寸。所有尺寸均须通过放样 确定。未每同意不得使用、迷露、散布或复制本文件及其 资料。 2.此旗工图设计必须经址相关政府规划、建设、消防等部门及

审定 APPROVED BY		
审 核 EXAMINED BY		
项目负责人 CAPTAIN		
专业负责人 CHIEF ENGI.		
校 对 CHECKED BY		
设计 Designed by		
	印刷体 PRINT	签署 SIGNATURE

审图公司审核通过后才能施工。

建设单位 CLIENT	ŧ	梅坑镇人	民政府
建设地点		广东省新	丰县
工程名称 PROJECT	室内	装饰工程	
子项—单体4 SUBPROJECT-UNIT			
图 名 TITLE	分项	施工工	艺说明二
设计号 CONTRACT No.			
版次 EDITION No.		日期 DATE	2024. 11
图别 DRAWING TYPE		图号 DRAWING No.	SG-04
归档纪录: ARCHIVES:			
1			

分项施工工艺说明三

- (4)门扇与地面缝(装饰面5MM)
- 门扇与门企缝(油漆前2-2.5MM)
- 门扇与门上框缝(油漆前2MM)
- (5) 门的油漆、颜色根据设计的要求,按油漆施工规程严格施工。
- (6) 门框安装后,对人流繁忙的通道,门扇不得同时装上,应根据实际施工计划安排。
- (7) 门框、门扇,安装完成后,必须严格地做好保护措施,使在意外碰击下不致损坏。
- (8) 门扇应开启灵活, 无倒翘, 阻滞及反弹现象, 五金配件齐全、位置正确。关闭后密封条处于压缩状态。
- (9) 门的安装质量允许偏差要根据门的材料,装修标准高低,再结合国家验收规范制定出本工程的实际要求。

1.10 金属加工工程

不锈钢柱、铁艺、扶手、铜管的施工技术要求

- (1) 不锈钢选料应经过慎重考虑后决定,主要是板厚要确保装饰表面有足够的钢度,一般用1.2厚,较小尺寸可用1.0MM。
- (2) 不锈钢材原厂的保护膜在加工和安装期间不能撕掉。
- (3) 安装前一定要先定出纵横轴线、垂直线、控制线、并验证实际加工尺寸。
- (4) 安装柱子前必须确认板的尺寸、规格与设计是否相符,确保安装顺利。
- (5) 安装时应先进行试安装,如有尺寸不吻合,应送工厂返工或修理。安装时抹胶要均匀,由里向缝口顺序压紧,排胶排气,使板材与底板贴紧,挤出的胶液要立即擦净,不能留有胶痕。
- (6) 不锈钢、钢管的转弯接口处凡无法抛光的均不用焊接,但其接口必须相当吻合。
- (7) 焊接采用彩氩焊接、接口处焊接牢固,磨平抛光后不得看出接口。
- (8) 完工后一定要做好保护处理。特别要防止硬物撞击使板面形成凹陷。
- (9) 施工前接口与转弯接口先做好样品,等设计师验证认可后方能全面施工。

1.11 配饰说明


施工图内所有油画、雕塑、图案仅为示意,不可参照施工图所示施工,具体参见配饰图,并将雕塑泥稿交设计单位确认才可施工。

施工图标准图例说明

一、指示符号。

二、标注符号。

三、常用填充。

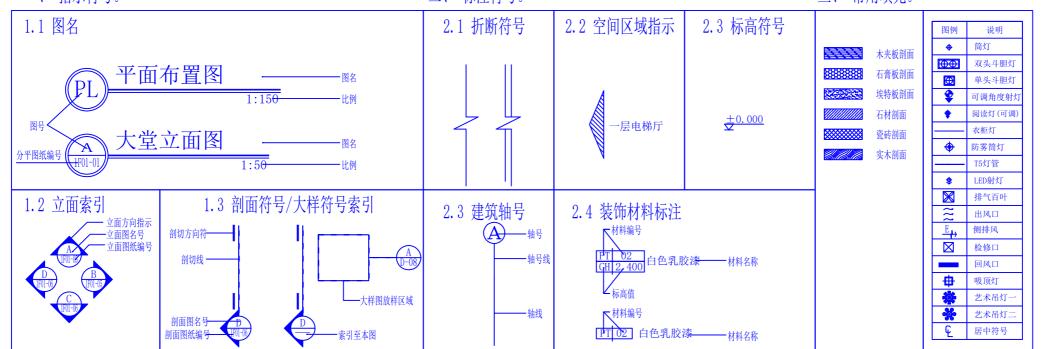

龙 乡规划	甲级	编号
筑工程	甲级	编号
屋建筑工程监理	甲级	编号
景园林	乙级	编号
、防工程	乙级	编号
政工程	乙级	编号
土工程勘察	乙级	编号
程咨询	乙级	编号

	会 签 COORDINATION
建 筑 ARCHI.	
园 林 GARDEN.	
结构 STRUCT.	
给排水 PLUMBING	
电 气 ELEC.	
暖通/燃气 HVAC/GAS	

門督 注E DESCRIPTIONS


1.不可按图纸(含组)文件)量取尺寸。所有尺寸均须通过放样确定。未经同意不得使用、泄露、散布或复制本文件及其资料。
2.此施工图设计必须经过相关政府规划、建设、消防等部门及审图公司审核通过后才能施工。

审定 APPROVED BY		
审核 EXAMINED BY		
项目负责人 CAPTAIN		
专业负责人 CHIEF ENGI.		
校 对 CHECKED BY		
设计 DESIGNED BY		
	印刷体 PRINT	签署 SIGNATURE

	PRINT	SIGNATURE
建设单位 CLIENT	梅坑	
建设地点 SITE	广东	省新丰县
工程名称 PROJECT	室内装饰	[程
子项—单体 SUBPROJECT-UN		
图 名 TITLE	分项施工	工艺说明三
设计号 CONTRACT No.		
版次 EDITION No.	日 DAT	
图别 DRAWING TYPE	图 -I	₹ HC No. SG-05
归档纪录: ARCHIVES:		

建筑构造用料做法表

类型	编号	名称	用料做法	使用苅園	备注	类型	编号	名称	用料做法	使用范围	쇒	类型	编号	名称	用料做法	使用范围	国 	类型	编号	名称	用料做法	使用范围备注	1
大王		+ "	0.8-1.0厚张化木地板	8C/4761A	78.44-		781 V	J1-W.	清台賦子,砂板審平	IX./HJGIA	- 14.21	\ \frac{1}{2}	781 V	72 W	利斯子、唐先	BC/4761	N WATE	7.2	781 V	יאינדי	□25厚挤盘圆热板(当是面妆皮 26 對股幣	K/4/6/4/4	
—. +#h	□ 1.1	强化木地板	防衛長 150厚(25毫接土	1		四.			期内培諭科二通 15厚1:3水泥砂葉						養和孝二進	1					利格點;当是面坡度≥26°时用備勾固定) 1.5厚東合物水泥基防水涂料	_	
地面			回埃索土夯实			内	4.3	面砖墙面	刷素水泥浆一遍	1		九.	□ 9.1	上人產軍	8.水泥砂浆20厚 7.碎石,剪石造搬土40厚,内配置炒4@150页向	中距					20年1:2.5水泥砂菜找平层		
做	√ 7 1.2	陶瓷地砖	8-10厚地時備实拍平,水泥菜鄉遊 25厚1:4干硬性水泥砂浆、面上覆赤水泥		規格: 800X800	墙			4-5月1:1水泥砂菜加水重20%801胶镍贴 8-10月面時 水泥装镶缝			屋			6.石灰砂葉10厚 5.水泥砂葉20厚	1					與未水泥浆一道 朝鮮遊漫土屋面板,表面扫干净		
法		地面	素水泥浆结合层—遍	響要整改的 办公室地面	甲方可自定規格	面		4.工作序	15厚1:3水泥砂浆			面			5.不死罗末20月 4.1:8水泥陶柱80月			<u> </u>		11 7 44 14	20厚1; 2水泥砂煮粉肉油面		城乡规划 甲級 编号
"			100厚(15毫袭土 素土夯实	7.12.02		做	₩ 4.4	福田代理	開業水泥浆一遍 №1.5厚東合物水泥基防水涂料	卫生阿	規格300×600	做			3.千億折重原苯乙烯池冰板30厚 2.20厚1:1.25水泥砂菜找干	-	(平項天面) ト人 基面	+.	10.1	地下宣培 身防水	领着端膜土地构自简水,抗学等级技术构图纸 20厚1:2水泥砂浆块平		建筑工程 甲级 编号 房屋建筑工程监理 甲级 编号
		44 10 10 12	20厚花岗石板幢实拍平,素水泥菜攀缝			法			▶ 万月录合物水泥砂浆		贴至天花底	法			2.20年1:1.25水/69米以下 1.報格選光土基面板,表面清扫干净	1	1.02	地			联基层长程剂一造		房屋建筑工程监理 甲级 编号 风景园林 乙级 编号
	□ 1.3	花岗岩地	30厚1:4于硬性水泥砂浆,面上最素水泥 素水泥浆结合层一遍	+					4-5厚釉面砖,白水泥浆擦缝 15厚1:3水泥砂浆			-						下工			2 序聚合物水泥除水涂料(II型) 30 序形苯乙烯泡沫整料板。照影暗乙烯胶络剂基酚保护品		人防工程 乙级 编号
			80年C15掲載土	1		五.	□ 5.1	油準培養	5厚1:2水泥砂浆	1			□ 9.2					工程			M5水流砂浆有120厚有体保护培		市政工程 乙級 编号 岩土工程勘察 乙级 编号
			康土夯实 □ 8-10厚地時輸实 □ 4-5厚陶瓷等時		複体・	塘			消刮底子 凝底油一遍	1								仕			三七次土(或其它回填土),分层夯实 (20個條準施土技效器、最準处50年、面配着分8@200個線	II	工程咨询 乙級 编号
	□ 1.4	陶瓷地砖 (陶瓷等	拍平, 水泥菜接缝 25厚1:4千项性水泥砂浆, 面上最素水泥	-	782AB*;	裙			資和第二通 17厚1:3水泥砂葉			1	П 43	上人是面	8-10厚防滑地時備平拍实,差寬5-8。 1:1水泥砂浆填缝			法	10.2	地下宝底板防水	0.5厚重料膜保护 2厚素合物水泥肺水涂料(II组)		
		砖) 卫生	1.2 厚東合物水泥基防水涂料,面上藏黄砂。	卫生阿		做	□ 5.2	和面砖墙	開業水泥業一連	1			7.5	(正義)	25厚1:4干硬性水泥砂浆,面上撤录水泥			1/4			《月末音音水亮原水源符(II图) 製品及火運搬一遍	-	会 签
		詞、连摩、 走廊	四周沿塘上在150高 脚基层处理剂一遍	-		法		#(1.2m高)	3-4厚1:1水泥砂浆加水重20%801胶镀贴 5厚聚合物水泥砂浆						40厚C25UEA补偿收缩滤板土防水层,表面 压光、滤板土内配、4衡筋双向中距150						20月1:3水泥砂堆块平层 - 銀飾塩產土结构自防水。故途等最接结构関係		ze 筑
			15厚1:2水泥砂浆找平	1					4-5厚釉面砖,规格95×95,白水泥菜排卷						点站一层350号石油沥青油毡	1					100年(15本東土並及		ARCHI. 园林
			C20知石道废土找0.5%~1%妆,最增处不小 于30厚				□ 5.3	乳胶準增	15月1:3水泥砂葉 5月1:2水泥砂葉	-					1.5 萨敦全省水泥基防水涂料 刷基层处理剂一通	-					章士寿宴 60厚C10邁蘋土、面上加20厚1:2.5水泥砂浆随		GARDEN. 结构
			80年(15港東土	1				*	消台属于						20厚1:2.5水泥砂浆找平层	1		 +- .	☐ 11.1	美東土散水	打魔排光		STRUCT.
	2.1	加工が	康土夯实 30厚(20細石砼链打链排光				-	1	剛或演乳胶等二遍 30厚1:2.5水泥砂浆,分层灌浆			1			20月(最薄块)池洋砼找2%被 钢筋混凝土是面板,表面扫干净	-		室做		MUNCE	1)		给排水 PLUMBING
=	۲.۱ ت	接面	素水泥浆结合层—遍	1			5.4	花岗石墙 擂	20-30厚花岗石板(青面用16井甸丝绑扎与墙	1								外法	☐ 41 2	水泥砂葉	20月1:2.5水泥砂菜抹面压光		电 气 RLEC.
楼	_		• 観飾選樂土楼板 8-10厚地時備実拍平,水泥業廳 差		規格:			Lorent Ca	画画定), 水泥業構造 ・朝鮮道楽土板画達理干渉			1	9.4	种植屋面	150-400厚特権介质。无妨布一层(腦肓层) 40厚聚集乙烯泡沫重料一层(蓄水层)			散	" ".2	散水	素水泥菜结合层一造 60厚C15端模土	-	暖通/燃气 HVAC/GAS
面	☑ 2.2	海光地時 基面	25厚1:4干硬性水泥砂浆,面上最素水泥 素水泥浆结合层一遍	需要整改的 办公室地面	800X800	六.	6.1	水泥砂浆 喷涂料顶棚	7月1:3水泥砂浆 5月1:2水泥砂浆	卫生同外				(Ⅲ載)	50厚20~30剪石(養水层) 40厚C25UEA补偿收缩過療土防水层,表面	1		水			□60厚中砂輸垫 □150厚石粉造 索土夯实,向外被4%		
做			• 報節遊樂土楼板	外公里港灣	楼梯采用专用梯级砖	顶			清剑赋子,砂纸磨平	所有模欄					压光,毫接土内配 04 销售双向中距150			<u> </u>			15厚1:3水泥砂浆抹面压光		附注 DESCRIPTIONS
法	□ 2.3	花岗岩楼	20厚花岗石板館实拍平,兼水泥炭線造 30厚1:4干硬性水泥砂浆、面上覆赤水泥			棚			内培涂料两通 • 钢修说被土板面清理干净			4			游館0.15厚東乙烯寒東一层 1.5厚東合備水泥基防水涂料			+=.	12.1	水泥砂葉 台阶	MU10季聯土施結時,MS水泥砂萊樹集 300厚3:7灰土	_	1.不可按图纸(含CAIDC件)量取尺寸。所有尺寸均须通过放样
		ī	素水泥浆结合层—遍	1		做 **	□ 6.2	基合砂浆	7厚1:1:4水泥石灰砂堆						刷基层处理剂一遍	1		室			30~70粒轻碎石一层券入土中]	确定。未经同意不得使用、泄露、散布或复制本文件及其 音科。
			- 朝鮮英東土楼板 □B-10戸地時 □4-5戸南支館時			法		(), ()	5月1:0.5:3水泥石灰砂堆	-					20年1:2.5水泥砂浆找平层 20年(最薄处)泡沫砼找2%被	-		内			<u></u>		2.此施工图设计必须经过相关政府规划、建设、消防等部门及
	2.4.1	陶瓷地砖	拍平,水泥浆排缝									1			朝游观报土是面板,表面扫干净			台阶		***	17年1:3水泥砂菜		审图公司审核通过后才能施工。
		(陶瓷等 砖)卫生	25月1:4千项性水泥砂炭,面上最素水泥 1.2月聚合物水泥基防水涂料,面上最黄砂。	-			☑ 6.3		轻朝之青标准青年:主之青中距900-1000。				□ 9.5	李上人屋	□50-100厚粒径10~20身石保护层 □40厚370X370大助時、1:2水泥砂浆			191	12.2	花岗石板 讲台侧墙	刷录水泥浆一遍 3-4厚1:1水泥砂浆加水重20%801胺催贴	_	审定
		Ħ	四周沿墙上在1800高	1				6厚銀扣板 品頭	6厚600×600每秒板	非公室				面(皿袋)	埃 捷,	1		做法			5厚聚合值水泥砂浆		aPPROVED BY 审核
			剛基层处理第一遍 15厚1:2水泥砂浆技平	1				**	6年300×300個和板	卫生阿					无给布一层 1.5厚录合值水泥基防水涂料	-	柳。	<i> </i>			30厚进口黑金花,规格300×600,白水泥浆接缝		甲 校 EXAMINED BY
			C20知石道蒙土找0.5%~1%妆,最尊处不小 于30厚				□ 6.4	木龙骨盤 料条形扣	40X50吊項之骨中距400 旬8-9厚重料条形如板			1			剛基层处理剂一通 20厚1:2.5水泥砂浆找平层	1	机路天面		□ 123	花岗石板	30厚进口果全花路步及場廓板,水泥砂浆熔造 30厚1:4千硬性水泥砂浆,面上撤录水泥		项目负责人 CAPTAIN
			- 朝飾道樂土楼板					有學術	NO-7序里有常形护机						20月(最壽光)池冰社找2%被				"23	財富合計	カルド:41 大正水ルウ末、日上根水水ル 赤水泥業場合居一連		专业负责人 CHIEF RNGI.
	₹ 2.4.2	2 陶瓷地砖	√8-10厚地時(4-5厚陶瓷锦時 拍平、水泥菜塞鏡			七.	□ 7.1	涂料外墙	12月1:3水泥砂葉 開東合物水泥砂葉一遍、5月東合物水						朝鮮現東土屋面板,表面扫干净						100厚(15萬聚土台)(不包括台))三角部分) 300厚石粉造		校对
		(陶瓷等	25厚1:4千硬性水泥砂浆,面上最素水泥	1		AL.		1	光砂菜												索上券实		CHECKED BY 设计
		神)卫生 何接面	15厚1:2水泥砂葉牧平 40厚(20編石道擬土	-		/ 清			□1.2 厚東合物水泥基防水涂料 8 厚1:2.5 水泥砂浆木抹量平	-			□ 9.6	李上人是	□50-100厚粒径10~20剪石保护层 □40厚370X370大助時。1:2水泥砂浆			+=	13.1	水泥砂浆	□20月1:2水泥砂菜,木林搓干(□ 1:2金 銀砂防滑条,中距80,宽15,凸出坡道		设计 DESIGNED BY
		(沈降式) (下第400)	1:6水泥炉连垫层	748	防潜砖 300X600	面			专或液糊涂料二遍					面(正象)	填缝,下槽30厚中砂垫层	_		室		被進	≣8~10		印刷体 签署 PRINT SIGNATURE
		(176400)	20年1:2.5水泥砂浆保护层 1.2厚聚合物水泥基防水涂料,面上最黄砂。	- EXM	W-4-4-500X000	做	1.2	面砖外墙	8-10厚面砖。1:1水泥砂浆匀造成水泥浆擦造 20厚1:2水泥砂浆	1					无物布一层 25厚挤查型聚苯乙烯保温器热板	-		<u>エ</u> 外			□25月1:2水泥砂菜抹面,做出80克,8菜 酱曲形毯 石寨		7# 2/L 94 /2-
			四周沿墙上在1800高(高度从完成面层算起) 脚基层处理剂一遍	-		法			200月加气道凝土物体 20月水气道凝土物体 20月水泥石灰砂浆						1.5 厚東合倫水泥基防水涂料 剛基 居 火理 割一適	1		坡			素水光菜结合是一連 100厚C15減凝土]	建设单位 CLIENT 梅坑镇人民政府
			20厚1:2.5水泥砂浆找平层	1					LUTTING OLV A	1					20厚1:2.5水泥砂浆找平层			道			300厚石物造	<u> </u>	建设地点 广东公兴丰县
	□ 3.1	水泥砂菜	朝鮮道要土楼板15厚1:3水泥砂葉					花崗石外	30厚1:2.5水泥砂菜,分层灌菜			-			20厚(最薄处)1:8水泥珍珠岩找2%坡 個角港最上屋面板,表面扫干净	-		做			康士寿实		SITE / 炸省新千去
三.		場府(120高)	10厚1:2水泥砂菜抹面压光				1.3	化四个介 培苗	20-30厚花岗石板(青面用灰股16号報丝鄉	1				The second	□・收式被汇			法					工程名称 PROJECT 室内装饰工程
踢	⊸ ∕3.2	百吨等海 (100事)	15月1:3水泥砂葉 3~4月1:1水泥砂葉加水重20%501胺镍贴	地面整数的	办公室:		☐ 7.4	干井万士	扎与培苗固定),水泥浆擦缝 外培表面清理后,做水泥砂浆抹灰20厚			1	9.7	双连目	□25戸(最等处)1:1:4水泥石灰砂菜垒值 □18井双股钼丝绑扎。Ø6钢筋与膨胀螺栓								子项—单体名称
脚		1.000	8-10厚面砖,水泥沙浆排缝	1			"	外培育	刷1.2厚聚合物水泥基防水涂料	1					押技(の 6 部版場社(の 250 X 1000)	-							丁坝一里体名称 SUBPROJECT—UNIT
做	3.3	花崗石器 牌	15厚1:3水泥砂葉 5~6厚1:1水泥砂葉加水重20%501胺龍點	1					被石材板高度安装配套水平不畅钢托板及舌板 300×80mm石材线条,用环集树脂胶固定槽钉;石;				1 8 1 5	 由于 ==/	20厚1:3千硬性水泥砂浆 = 符号都证7) 为本			_	_				图 名 建筑构造田料做注表
法		(100高)	10厚花岗石板,水泥菜攀缝 15厚1:3水泥砂浆			1		1	接缝宽5-8,用硅钢密封胶填缝 木基层清理、除污、打磨等			-		」 [43] 一 所选构造用料				十四.		新建培体	游到赋子, 砂纸廊平 刷内墙涂料二造	工 工生间	11118 建巩构起用科似仏仪
	4.1	水泥砂浆 培布培面	10厚1:2水泥砂浆	1		ハ. 油 做	₩ 8.1	木质物件	剑赋子、唐光	1	所有本质材料必 頻做防火等三適 以上达到相关规	附						新建场			20厚水泥石灰砂葉	- X質 参貼時 供法	设计号 CONTRACT No.
			游台赋子,砂纸磨平 内墙涂刷基膜二通,墙纸胶水铺贴墙布	除卫生阿		漆法			底油一通 資和冰二通	-	以上达到相关规 定的防火标准	注						做法			20厚1: 2水泥砂浆 100~200厚加气混凝土物体	- PAG	此人 日 相
	₩ 4.2	混合砂浆	15厚1:1:6水泥石灰砂浆			涂	₩ 8.2	全星抽件	清理企具面除备			1									the manager denderson the	1 1	版次 日期 2024.11
		實象科培育	5月1:0.5:3水泥石灰砂浆			件	- V.2	-411	唐督孝或红丹一遍			<u> </u>	_										图别 图号
																							DRAWING TYPE DRAWING No. SG-06
																							归档纪录: ARCHIVES:

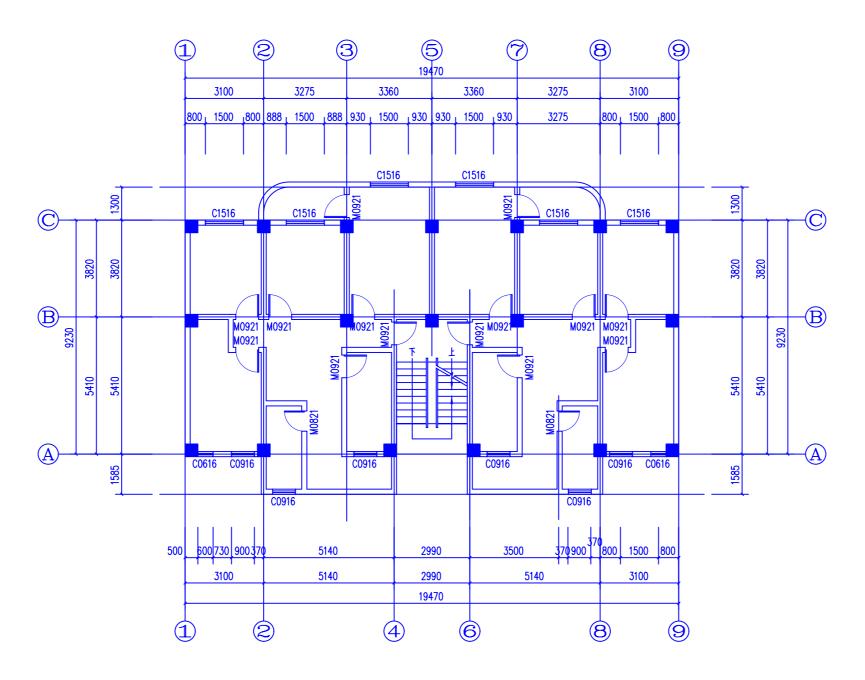

原始平面图 1:100


城乡规划	甲级	编号
建筑工程	甲级	编号
房屋建筑工程监理	甲级	编号
风景园林	乙级	编号
人防工程	乙级	编号
市政工程	乙级	编号
岩土工程勘察	乙级	编号
工程咨询	乙级	编号

	会 签 COORDINATION
建 筑 ARCHI.	
园 林 GARDEN.	
结构 STRUCT.	
给排水 PLUMBING	
电气 ELEC.	
暖通/燃气 HVAC/GAS	

附計 注 DESCRIPTIONS 1.不可按图纸(含CAD文件)量取尺寸。所有尺寸均须通过放样 确定。未经同意不得使用、证据、散布或复制本文件及其 資料。 2.此處工图设计必须经过相关政府规划、建设、消防等部门及 审图公司审核通过后才能施工。

审定 APPROVED BY		
审核 EXAMINED BY		
项目负责人 CAPTAIN		
专业负责人 CHIEF ENGI.		
校 对 CHECKED BY		
设计 DESIGNED BY		
	印刷体 PRINT	签署 SIGNATURE

建设单位 CLIENT	梅坑镇人民政府
建设地点	广东省新丰县
工程名称 PROJECT	室内装饰工程
子项—单体/ SUBPROJECT-UNIT	
图 名 TITLE	原始平面图
设计号 CONTRACT No.	
版次 EDITION No.	日期 DATE 2024.11
图别 DRAWING TYPE	图号 drawing no. P-01
归档纪录: ARCHIVES:	

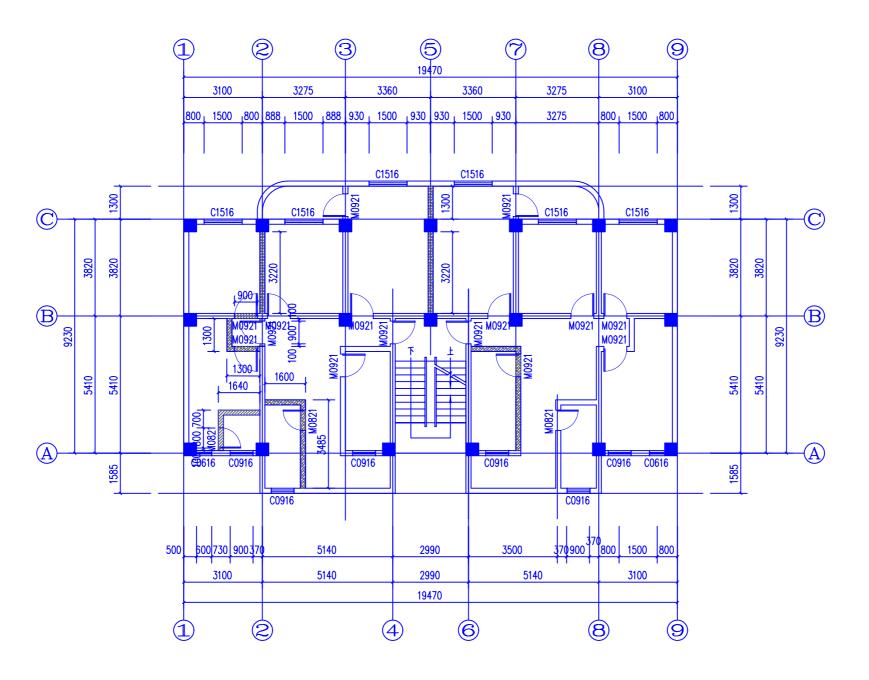

拆建平面图 1:100

新建墙体

拆除墙体

注: 1、拆除原地面装饰地板及粘贴层

2、清除原天棚、墙面拆除原抹灰层装饰层。


城乡规划	甲级	编号
建筑工程	甲级	编号
房屋建筑工程监理	甲级	编号
风景园林	乙级	编号
人防工程	乙级	编号
市政工程	乙级	编号
岩土工程勘察	乙级	编号
工程咨询	乙级	编号

	会 签 COORDINATION
建 ARCHI.	
园林 GARDEN.	
结构 STRUCT.	
给排水 PLUMBING	
电气 ELEC.	
暖通/燃气 HVAC/GAS	

P付 注 DESCRIPTIONS 1.不可按图纸(含CAD文件)量取尺寸。所有尺寸均領通过放样 确定。未经同意不得使用、证章、散布或复制本文件及其 資料。 2.此進工图设计必须经过相关政府规划、建设、消防等部门及 审图公司审核通过后才能施工。

审定 APPROVED BY		
审核 EXAMINED BY		
项目负责人 CAPTAIN		
专业负责人 CHIEF ENGI.		
校 对 CHECKED BY		
设计 DESIGNED BY		
	印刷体 PRINT	签署 SIGNATURE

梅坑镇广东省内装饰工程	
, , ,	
内装饰工程	E
拆建平	面图
日期 DATE	2024. 11
图号 DRAWING	No. P-02
	DATE 图号

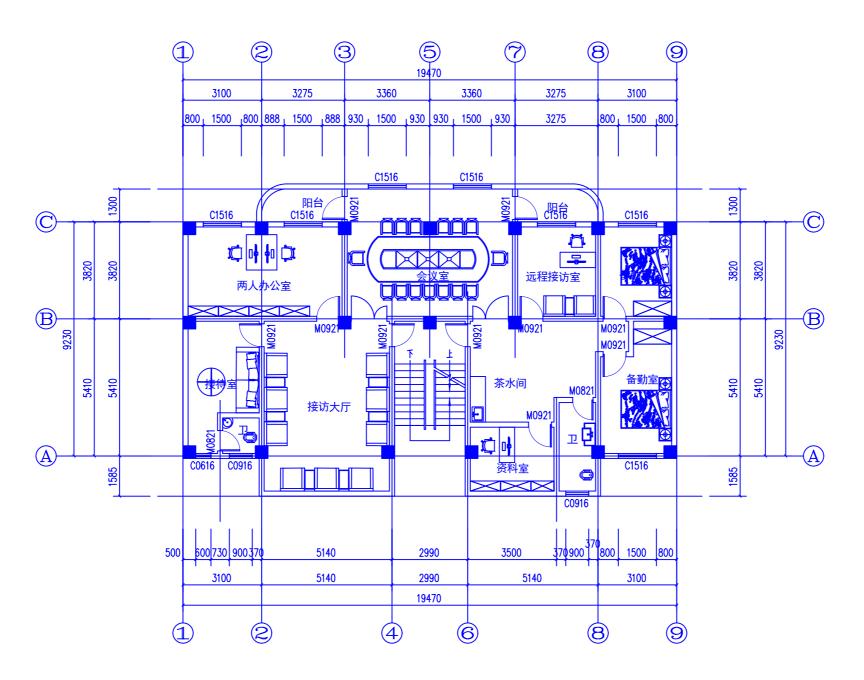

平面布置图 1:50


城乡规划	甲级	编号	
建筑工程	甲级	编号	
房屋建筑工程监理	甲级	编号	
风景园林	乙级	编号	
人防工程	乙级	编号	
市政工程	乙级	编号	
岩土工程勘察	乙级	编号	
工程咨询	乙级	编号	

	会 签 COORDINATION
建 筑 ARCHI.	
园 林 GARDEN.	
结构 STRUCT.	
给排水 PLUMBING	
电气 ELEC.	
暖通/燃气 HVAC/GAS	

附注 DESCRIPTIONS 1.不可按图纸(含CND文件)量取尺寸。所有尺寸均须通过放样确定。未经同意不得使用、证库、散布或复制本文件及其资料。 2.此施工图设计必须经过相关或府规划、建设、消防等部门及审图公司审核通过后才能施工。

审定 APPROVED BY		
审核 EXAMINED BY		
项目负责人 CAPTAIN		
专业负责人 CHIEF ENGI.		
校 对 CHECKED BY		
设计 DESIGNED BY		
	印刷体PRINT	签署 SIGNATURE

建设单位 CLIENT	梅坑	真人民政府
建设地点	广东:	省新丰县
工程名称 PROJECT	室内装饰口	C程
子项—单体 SUBPROJECT-UN		
图 名 TITLE	平面	布置图
设计号 CONTRACT No.		
版次 EDITION No.	日其 DAT	
图别 DRAWING TYPE	图 · DRAWII	1 7 NG No. P-03
归档纪录:		

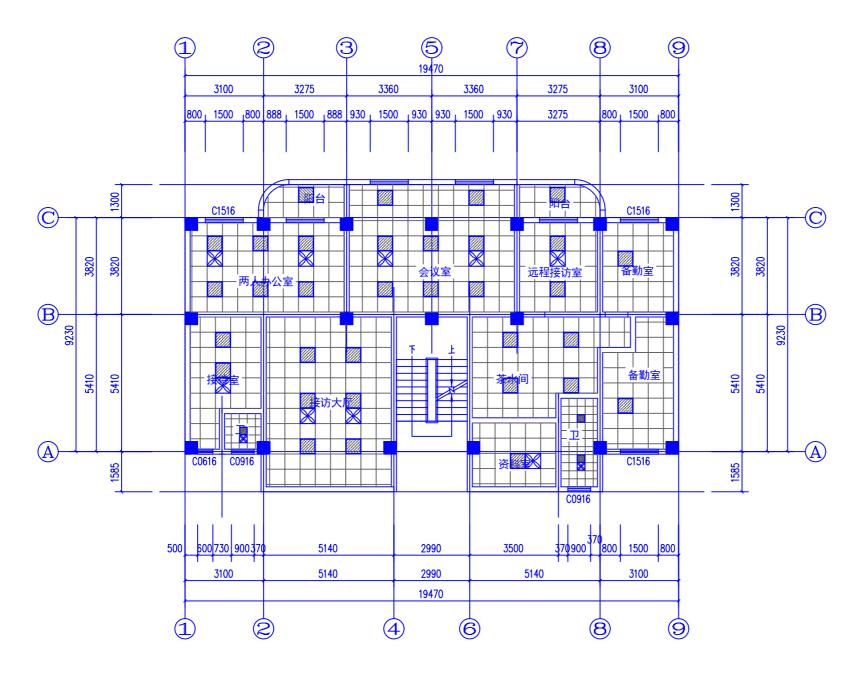

天棚布置平面图 1:100

注: 1、厕所为300*300铝扣板吊顶,其 他空间为600*600铝扣板吊顶。

2、吊顶高度接合现场满足使用要求最大 化保留使用空间高度。

图例	说明	备注
	600*600平板 LED 24W	吸顶安装
33	300*300平板 LED 12W	吸顶安装
X	600*600集成排风扇	吸顶安装
×	300*300集成排风扇	吸顶安装

城乡规划	甲级	编号
建筑工程	甲级	编号
房屋建筑工程监理	甲级	编号
风景园林	乙级	编号
人防工程	乙级	编号
市政工程	乙级	编号
岩土工程勘察	乙级	编号
工程咨询	乙级	编号


	会 签 COORDINATION
建 筑 ARCHI.	
园 林 GARDEN.	
结 构 STRUCT.	
给排水 PLUMBING	
电气 ELEC.	
暖通/燃气 HVAC/GAS	

附 注
DESCRIPTIONS

1.不可按图纸(含UDX件)量取尺寸。所有尺寸均须通过放样确定。未整同意不得使用、遊傳、最布或复制本文件及其資料。
2.此施工图说计必须经过相关或府规划、建设、消防等部门及审图公司审核通过后才能施工。

审定 APPROVED BY		
审核 EXAMINED BY		
项目负责人 CAPTAIN		
专业负责人 CHIEF ENGI.		
校 对 CHECKED BY		
设计 DESIGNED BY		
	印刷体	签 署 SIGNATURE

建设单位 CLIENT	梅坑镇人民政府
建设地点	广东省新丰县
工程名称 PROJECT	室内装饰工程
子项—单体名 SUBPROJECT-UNIT	称
图 名 TITLE	天棚布置平面图
设计号 CONTRACT No.	
版次 EDITION No.	日期 DATE 2024.11
图别 DRAWING TYPE	图号 DRAWING No. P-04
归档纪录: ARCHIVES:	

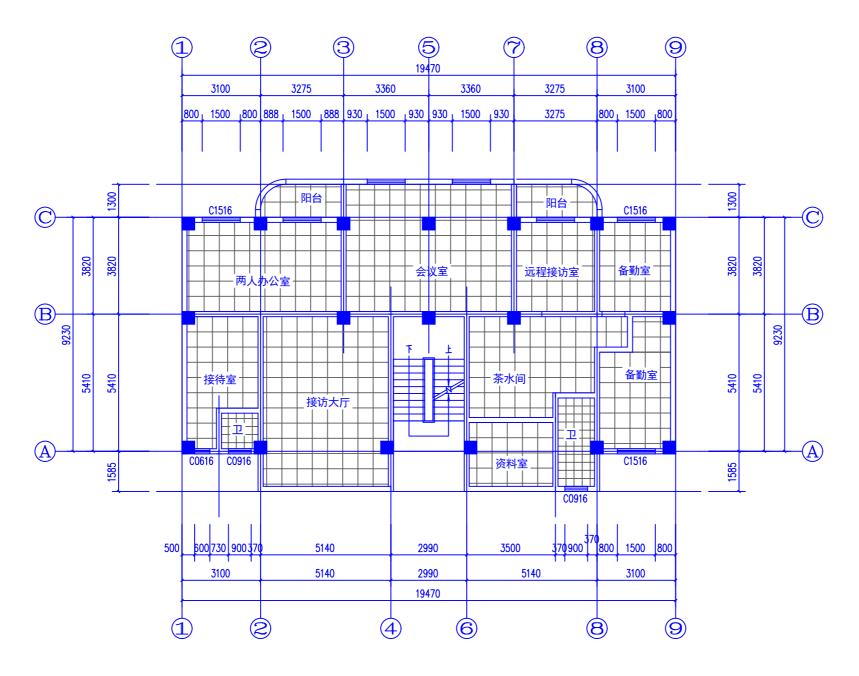

地板铺贴平面图 1:100

- 注: 1、厕所铺贴300*600防滑砖
 - 2、其他空间铺贴800*800灰色地砖(或业主自定)

城乡规划	甲级	编号
建筑工程	甲级	编号
房屋建筑工程监理	甲级	编号
风景园林	乙级	编号
人防工程	乙级	编号
市政工程	乙级	编号
岩土工程勘察	乙级	编号
工程咨询	乙级	编号

	会 签 COORDINATION
建 筑 ARCHI.	
园 林 GARDEN.	
结 构 STRUCT.	
给排水 PLUMBING	
电气 ELEC.	
暖通/燃气 HVAC/GAS	

附 注
DESCRIPTIONS

1.不可按图纸(含UDX件)量取尺寸。所有尺寸均须通过放样确定。未整同意不得使用、遊傳、最布或复制本文件及其資料。
2.此施工图说计必须经过相关或府规划、建设、消防等部门及审图公司审核通过后才能施工。

审定 APPROVED BY		
审核 EXAMINED BY		
项目负责人 CAPTAIN		
专业负责人 CHIEF ENGI.		
校 对 CHECKED BY		
设计 DESIGNED BY		
	印刷体 PRINT	签署 SIGNATURE

建设单位 CLIENT	梅坑	真人民政府
建设地点	广东:	省新丰县
工程名称 PROJECT	室内装饰工程	
子项—单体 SUBPROJECT-UI		
图 名 TITLE	地板領	浦贴平面图
设计号 CONTRACT No.		
版次 EDITION No.	日其 DAT	
图别 DRAWING TYPE	图 · DRAVII	‡ IG No. P=05
归档纪录: ARCHIVES:		

类型	设计编号	洞口尺寸(mm)	数量	图集名称	页次	选用型号	备注
米 谣 门	M0821	800X2100	2				铝合金玻璃门
普通门	M0921	900X2100	10				实木套装门
子母门		1400X2100	2				实木套装门
普通窗	C0616	600X1600	1				
	C0916	900X1600	2				
	C1516	1500X1600	7				

门窗说明: 1.图中所注尺寸均为洞口尺寸,所采用窗型材根据材料商家所提供的设计强度,

同业主共同商定。 2.门曾在定货和加工前必须对预留洞口实际尺寸进行复核无误后方可按本表定货。

在施工误差允许范围内按实际尺寸为准。

3. 所有铝合金门采用90系列铝型材,不小于10mm 厚钢化玻璃。

4.门窗尺寸及数量须现场复核,此尺寸仅供参考,门窗颜色以及外铝合金颜色均由甲方自定。

5. 玻璃幕墙采用建筑安全玻璃, 并由专业公司根据本图分隔设计施工。

6, 推拉窗用于外墙时, 必须有防止窗扇在负风压下向室外脱落的装置, 设置防止由外面拆卸的装置。

7.首二层的外會采用:隔熱铝合金型材+6mm中透光LOW-E+12mm空气+6 透明玻璃; 3~8 层宿舍部分的外會是:新热铝合金+6mm中透光LOW-E+12mm空气+6 透明玻璃。 15. 电梯各层门的耐火被展不应低于1.00h,并应符合浸行国家标准。 15. 电梯各层门的耐火放展不应低于1.00h,并应符合浸行国家标准。 (电梯层门前火试验完整性、隔热性和热通量测定法》GB/T 27903-2011规定于1.8mm,内窗不小于1.4mm,应符合GB/T8478-2020《铅合金门窗》的要求。 外窗热工限值参数详见节能设计说明专篇。 8. 普通单块玻璃<0.9m ²,采用6mm 厚玻璃;≥0.9m ²,采用6mm 厚糊化玻璃; 面积大于1m ²物窗玻璃或玻璃底边离量终装修面小于500 的落地窗均使用安全玻璃。 17. 可开启外窗边方使直接开启,设置在高处不使于直接开启的可开启外窗边在距地面高度为 1. 3m~1. 5m 的位置设置于对于启装置。 18. 安全玻璃使用要求:建筑高度大于 20 米的外窗玻璃应采用安全玻璃, 具体详见广东省《铝合金门窗工程设计、施工及验收规范》DBJ15-30-2002, 4 4 1 1 2 2 4 7. 首二层的外窗采用:隔热铝合金型材+6mm中透光_0w-E+12mm空气+6透明玻璃; 14. 卫生间的外窗玻璃均用磨砂玻璃。

措施。凸窗窗台高度低于0.9m 其计算高度应从窗台面开始计算起900高,护窗栏杆采用201# 不锈钢,详见建施

10. 开启门扇和固定门以及幕地窗玻璃,必须符合现行行业标准《建筑玻璃应用技术规程》

(JGJ113-2003) 中的人体冲击安全规定。

在人流出入较多,可能产生拥挤和儿童集中的公共场所的门和落地窗,必须采用钢化玻璃或 夹层玻璃等安全玻璃。幕地玻璃门窗应在视线高度设明显防撞标志并满足无障碍要求。

无障碍玻璃门防撞提示应横跨玻璃门,距地高度应为0.85~1.5米

11, 外门窗检测执行标准要求: 气密性 6级, 水密性能为 5级, 抗风压性能为 4级。

12. 立面图中,** 🔼 ** 为供消防救援人员进入窗口的标示,其高度与净宽度均不应小于1.0m 下沿距室内地面不宜大于1.2m 。且窗口的玻璃应易于破碎,并应设置可在室外易于识别的,

13. 甲级防火门、窗的耐火极限划1.5h, 乙级防火门、窗的耐火极限划1.0h, 丙级防火门、 窗的耐火极限为0.5h。

第4.10.2 条。

城乡规划	甲级	编号
建筑工程	甲级	编号
房屋建筑工程监理	甲级	编号
风景园林	乙级	编号
人防工程	乙级	编号
市政工程	乙级	编号
岩土工程勘察	乙级	编号
工程咨询	乙级	编号

	会 签 COORDINATION				
建 筑 ARCHI.					
园 林 GARDEN.					
结构 STRUCT.					
给排水 PLUMBING					
电气 ELEC.					
暖通/燃气 HVAC/GAS					

1.不可按图纸(含CAI)文件)量取尺寸。所有尺寸均须通过放样 确定。未经同意不得使用、泄露、散布或复制本文件及其

2此施工图设计必须经过相关政府规划、建设、消防等部门及 审图公司审核通过后才能施工。

审定 APPROVED BY		
审核 EXAMINED BY		
项目负责人 CAPTAIN		
专业负责人 CHIEF ENGI.		
校 对 CHECKED BY		
设计 DESIGNED BY		
	印刷体 PRINT	签署 SIGNATURE

建设单位	梅坑镇人民政府			
建设地点 SITE	广东省新丰县			
工程名称 PROJECT 室	内装饰工程			
子项—单体名称 SUBPROJECT-UNIT				
图 名 TITLE	1			
设计号 CONTRACT No.				
版次 EDITION No.	日期 DATE 2024.11			
图别 DRAWING TYPE	图号 DRAWING No. P-06			
归档纪录: ARCHIVES:				